建 筑
 年 月 日

 结 构
 年 月 日

 暖 通
 年 月 日

 给排水
 年 月 日

装饰工程设计 (电气)

2023年08月24日

■ 设计单位 Company

■ 注意事项 Attention

■ 工程名称 Project

■ 图纸名称 Drawing

を並りの Discipline Lead 设 计 Designed 制 图 Drafted

审核
Reviewed
审定
Approved

## 工程设计图纸目录

序号图号图名	图幅	图号图名		序数名图号	图幅
目录	A2		A2		
1 DS -01 电气施工图设计说明	A2		A2		
2 DS -02 配电箱系统图	A2		·		
3 DS - 0 3 弱电设计说明	A2		A2		
4 DS -04 弱电系统示意图	A2		A2		
5 DS - 05 照明平面图	A2		A2		
6 DS - 0.6 插座平面图	A2		A2		
7       DS - 07       网络布线平面图         8       DS - 08       监控布线平面图	A2		A2		
8 DS - 08 监控布线平面图	A2		A2		
9 DS -09	A2		A2		
10 DS -10	A2		A2		
7 DS - 07 网络布线平面图 8 DS - 08 监控布线平面图 9 DS - 09 10 DS - 10 11 DS - 11 12 DS - 12	A2		A2		
12 DS -12	A2		A2		
	A2		A2		
	A2		A2		
	A2		A2		
	A2		A2		
	A2		·		
	A2		A2		
	A2		A2		
	A2		A2		
	A2		A2		
			A2		
	A2		A2		
	A2		A2		
			A2		
	A2		A2		
	A2				

選 結 毀 出 罪 知 選 共 日 注 欠 選 大 气

■ 设计单位 Company ■ 注意事项 Attention ■ 工程名称 Project ■ 图纸名称 Drawing ■ 设计签名 Signature 项目负责 Project manager 专业负责 Discipline Lead ■ 档案编号 Serial No. 
 建 筑
 年 月 日

 结 构
 年 月 日

 暖 通
 年 月 日

 给排水
 年 月 日

 电 气
 年 月 日

一、工程概况

1. 本工程装饰工程,本次装修部位为单体建筑的单个层面,并根据层内不同使用需求,各划分为多个不同使用区域。配电则根据每一区域的功能及面积大小设计装接容量。 本电气设计仅涉及各区域配电及各公共区域的照明、普通电力设备用电设计。

- 2. 楼层内与消防、空调、智控等系统有关的配电、控制等,由各相关专业系统负责设计及指导施工。
- 3. 本主体工程为新建项目,电气设计仅涉及有关装饰区域的照明及普通电力设备的用电。
- 二、设计依据
- 1.建设单位的委托要求及相关内容的使用说明。
- 2.装饰设计专业提供的有关图纸及相应的用电设备资料。
- 3. 现行国家和地方的有关装饰设计的规范、标准等。
- 三、供电电源及计量
- 1.本工程电源由原建筑配电引来的380/220\三相五线制低压电源。照明使用电压均为220\, 设备使用电压为单相220\及三相380\。
- 1.配电箱至照明、电力设备用电回路则选用WDZ-BYJ-750V交联聚乙烯绝缘铜芯电线及WDZ-YJY-1KV交联聚乙烯绝缘铜芯电缆线。
- 2.线缆穿桥架、镀锌金属管引至各照明及电力设备。
- 3.相线颜色分别为黄、绿、红色,中性线为浅蓝色,接地线为黄绿双色线。
- 五、设备安装
- 是专用配电区域内各分路配电箱均采用标准挂箱埋墙暗装,进线电力电缆可采用下进上出或上进上出,套内总配电箱采用挂式明装标准箱,安装位置应留有符合标准的维修 通道。
- 2.各分路配电箱的安装高度应一致,明、暗装根据需求下口距地1.5%。
- 3.相关设备安装(底边距地尺寸)开关1.3M,普通插座0.35M,卫生间插座1.5M,卫生间等电位连接箱0.35M。
- 4. 所有安装在小于0.31/1处的插座,应使用具有安全保护的电源插座。
- 5. 开关、插座和照明灯具靠近可燃物时,应采取隔热、散热等防火措施。

卤钨灯和额定功率不小于100%的白炽灯泡的吸顶灯、槽灯、嵌入式灯,其引入线应采用瓷管、矿棉等不燃材料作隔热保护。

额定功率不小于60%的白炽灯、卤钨灯、高压钠灯、金属卤化物灯、荧光高压汞灯(包括电感镇流器)等,不应直接安装在可燃物体上或采取其他防火措施。

建筑内疏散照明的地面最低水平照度应符合下列规定:

1.对于疏散走道,不应低于1.0LX;2.对于人员密集场所、避难层(间),不应低于3.0LX;对于病房楼或手术部的避难间,不应低于10.0LX;3.对于楼梯间、前室或合用前室、避难走道,不应低于5.0LX。

6.应急照明选用消防专用应急照明灯具,应急照明应当在正常电源断电后,电源转换时间为:疏散照明≤15S;备用照明≤15S;安全照明≤0.5S;

应急照明灯具和灯光疏散指标志的备用电源的连续供电时间不应少于30min。

六、保护接地及等电位连接

- 1.本工程保护接地为TN-S制系统,即设专用接地PE线,接地线采用黄绿双色线。
- 2. 本工程采用联合接地方式,接地电阻应不大于1 欧姆。
- 3. 装饰区域内所有金属线槽、金属线管、配电箱、接线盒等均采用焊接或跨接连接并作可靠接地。
- 4. 所有插座和照明回路均设漏电保护,漏电保护动作电流为30mA。
- 5. 在低压电源进线处设置预防过电压的浪涌保护装置。
- 6. 如金属龙骨吊顶、顶面灯具的金属外壳须可靠接地.
- 7. 金属线槽全长不少于两处接地。

七、其他

- 几图中未注事项均应按国家现行规定、规范的要求进行施工与验收,未注明工艺详见《建筑电气安装工程图集》。
- 2. 所有线缆贯穿隔墙、楼板及不同防火分区的孔洞应作防火封堵。
- 3. 如现场施工与设计图纸有出入时,应征得设计师同意后方可继续施工。

01 电气设计说明

■ 设计单位 Company ■ 注意事项 Attentio

\_\_\_\_\_ ■ 工程名称 Project

■ 图纸名称 Drawing

电气设计说明

■ 设计签名 Signature

职务 姓名 签字

项目负责
Project manager
专业负责
Discipline Lead

设计 Designed


制图 图 Drafted

校对 对 Checked

2023-08 核 Reviewed
审定 Approved

■ 档案编号 Serial No.

DS-01

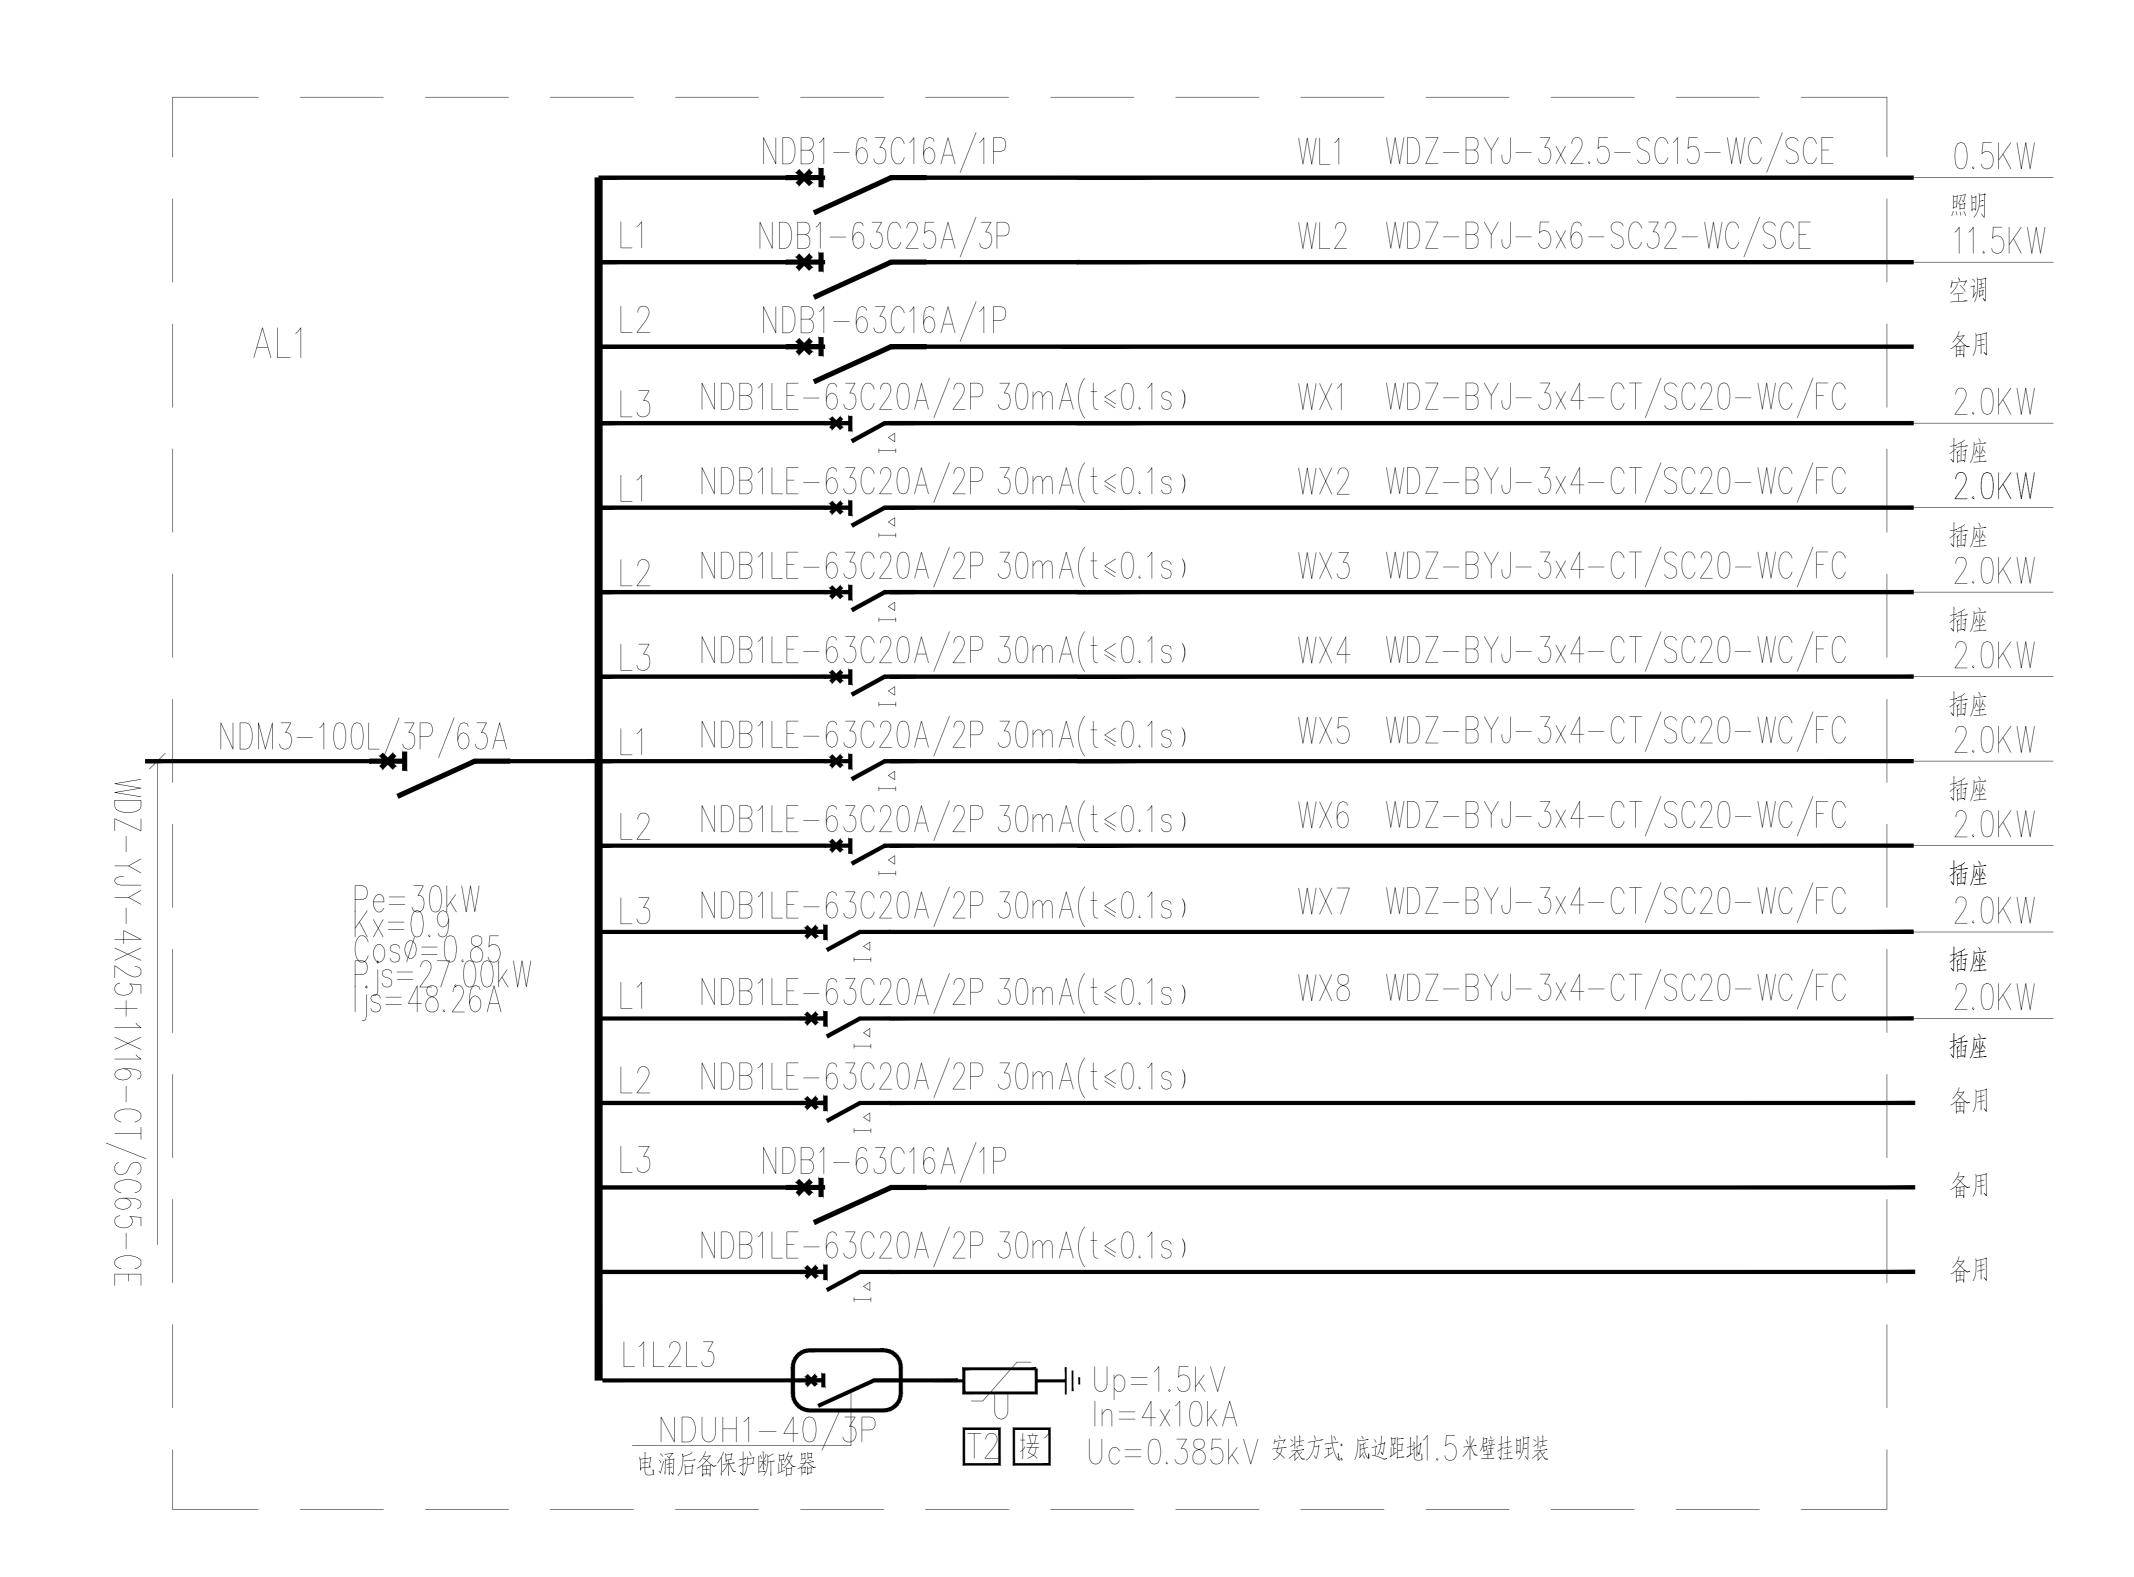

02 配电箱系统图

■ 设计单位 Company ■ 注意事项 Attention ■ 工程名称 Project ■ 图纸名称 Drawing 配电箱系统图 ■ 设计签名 Signature 专业负责 Discipline Lead ■ 档案编号 Serial No.

■ 设计单位 Company ■ 注意事项 Attention

■ 工程名称 Project

■ 档案编号 Serial No.

页版别 Rev.

DS - 03

